

現場説明書（技術的事項）

工事名 福田浄水場管理棟アスベスト除去工事

1 留意事項

- (1) 本工事受注者は、地元企業・地場製品の活用にご協力ください。
- (2) 本工事は建設リサイクル法対象工事に該当しませんが、特定建設資材の再資源化に努めると共に建設副産物入力システム(COBRIS)の計画・実施報告書を提出してください。
- (3) 現場代理人及び主任技術者については、契約約款、建設業法等に違反とならないよう適切に配置し、当該工事の施工管理を行ってください。
- (4) 契約後、14日以内に実施工程表を提出するとともに、施工計画書等の承諾を速やかに受けてください。
- (5) 工事の施工上、官公署への手続きが必要な場合は、受注者の責任において速やかに行ってください。
- (6) 現場内の整理、整頓を常に行い、保安及び衛生に努めてください。
- (7) 工事で既存工作物等に損傷を与えないように対策を講じてください。
- (8) 作業現場、作業用地内の既設構造物などに損傷及び劣化が見られた場合は、監督員に連絡するとともに、必要な安全措置を行ってください。

2 現場の状況

工事場所は稼働中である福田浄水場の敷地内であり、稼働しながら工事を行います。

工事期間中は、メンテナンス業者による設備点検のため、場内へ立ち入りを行う場合がありますので、工事の工程について監督員と連絡を密に行ってください。

3 その他

(1) 墜落制止用器具の着用について

労働安全衛生法施行令第13条第3項第28号における墜落制止用器具の着用は、「墜落制止用器具の規格」（平成31年1月25日厚生労働省告示第11号）による墜落制止用器具（フルハーネス型墜落制止用器具、胴ベルト型墜落制止用器具及びランヤード等）とする。

(2) 法定外の労災保険の付保について

本工事は、法定外の労災保険を見込んでいる。

- (3) 受注者は、浄水場等で同一人が工事等の現場作業を開始する日から起算して1か月以内に11日以上工事または業務に従事するとき、または、期間の長短に関わらず直接水に触れる作業をするときは、水道法第21条に規定する健康診断（検便）を実施し、診断結果報告書を担当課に提出すること。検便検査項目は、赤痢菌、腸チフス菌、パラチフス菌、腸管出血性大腸菌(0-157)とし、実施期間は6か月ごとに1回とする。

(4) 現場標示板について

「第20回世界パラ会議福山大会2025」が、2025年（令和7年）5月18日から24日まで開催されます。大会の周知と機運醸成を図るため、現場標示板等へ大会ロゴを表示することについて、ご協力をお願いします。

・使用するロゴは「第20回世界パラ会議福山大会2025ロゴ利用規程」に沿ったものとし、下記

【使用例】の指定（使用デザイン1又は使用デザイン2）のいずれかのデザインとする。

・「第20回世界パラ会議福山大会2025ロゴ利用規程」に定められた利用に関する申請等は発注者が行う。

・大会ロゴの利用については、「世界パラ会議福山大会ロゴ利用に関する手引き」及び「大会ロゴデザインガイド」を遵守すること。

・大会ロゴの表示については任意事項とし、表示に必要な経費は工事費に計上しない。

・大会ロゴの利用期限は、2026年（令和8年）3月31日とする。

（デザインデータに関することは、福山市上下水道局経営管理部管財契約課へ問い合わせてください。）

【使用例】



(使用デザイン1)



(使用デザイン2)



- (5) 疑義が生じた場合は、監督員と協議すること。

⑤ 石綿含有建材の除去及び処理	<p>⑤除去物の処理 ※ 密封処理（二重袋梱包） ・ セメント固化</p> <p>3) 除去工法 ※ 図面による ・ 共通仕様書による 施工場所（ ）</p> <p>4) 除去した石綿等の保管、運搬、処分等 ①除去した石綿含有吹き付け材等を搬出するまでの間、現場に保管する場合は、一定の保管場所を定め、シートで覆う等飛散防止措置を講ずる。また、石綿等の保管場所であることの表示を行う。当該工事により発生する石綿を含む廃棄物は、下記の処分先を見込んでいる。 処分場所（ ） 運搬距離（ ） 受入条件（※平日受入 ・ ） ※ 埋立処分（管理型最終処分場） ・ 中間処理（熔融施設又は無害化処理施設） なお、工事発注後に明らかになったやむをえない事情により、上記の指定にりごたい場合は、監督員と協議すること。 ②石綿を廃棄物として排出した時は、その都度、排出量と処理先を監督員に報告するとともに、産業廃棄物管理票（マニフェスト）の写しを添付した廃棄物処理報告書を提出する。</p> <p>5) 確認及び後片付け ①関係法令等に基づき、石綿等に関する知識を有する者等により、除去が完了したことを確認する。 ②確認の後に、除去面に粉じん飛散防止処理剤等を散布する。 ③養生用のプラスチックシートの撤去に先立ち、高性能真空掃除機で養生面、床等の清掃を行う。 ④養生用のプラスチックシートに付着した粉じんの再飛散を防止するために、シート全面に粉じん飛散抑制剤を散布する。 ⑤壁面等の養生用のプラスチックシートの撤去は、集じん・排気装置で十分に吸引・ろ過し、原則として、隔離空間内部の空気中の総繊維数濃度を測定して、石綿等の粉じんが処理されたことを確認した後に行う。 なお、シートは、取り外して粉じん付着面を内側に折じりたたみ、プラスチック袋に入れる。 ⑥養生を行っていない足場、仮設材を清掃した後に解体撤出する。 ⑦床養生用のプラスチックシートは、粉じん付着面を内側に折じりたたみ、プラスチック袋に入れる。 ⑧養生用のプラスチックシート等の廃棄物は、4 2) ⑤により処理等を行う。 ⑨後片付け終了後は、高性能真空掃除機で床等の清掃をする。</p>										
	<p>⑥ 石綿含有保温材等の除去 (6.4.1~6.4.4)</p> <p>1) 処理を行う石綿含有保温材等の仕様及び部位 ・ 下記による ※ 図面による</p> <table border="1"> <thead> <tr> <th>石綿含有保温材等の仕様</th> <th>使用部位</th> </tr> </thead> <tbody> <tr><td>・</td><td>・</td></tr> <tr><td>・</td><td>・</td></tr> <tr><td>・</td><td>・</td></tr> <tr><td>・</td><td>・</td></tr> </tbody> </table> <p>2) 養生等 ①石綿含有保温材等の除去に伴い、石綿の作業場から外部への飛散防止のため、養生シート等を用いて隔離養生（負担不要）を行う。 ②作業場の隔離（ ・ 行う ※ 行わない） 石綿含有保温材等の除去にあたり、掻き落とし・破砕・切断による方法の場合は、作業場の隔離を行うこと。 3) 作業場の隔離を行う場合は、4 2) を適用する。 除去工法 ※ 粉じん飛散抑制剤により湿潤化した後に手ばらし ・ 石綿含有吹き付け材の除去による除去物の処理（※ 密封処理（二重袋梱包） ・ セメント固化）</p> <p>4) 除去した石綿等の保管、運搬、処分等 4 4) 除去した石綿等の保管、運搬、処分等による。</p> <p>5) 確認及び後片付け ①関係法令等に基づき、石綿等に関する知識を有する者等により、除去が完了したことを確認する。 ②確認の後に、除去面に粉じん飛散防止処理剤等を散布する。 ③養生シート等の撤去にあたっては、シート等を十分に清掃する。また、石綿の付着が考えられる場合には、必要に応じて粉じん飛散抑制剤又は粉じん飛散処理剤を散布する。</p>	石綿含有保温材等の仕様	使用部位	・	・	・	・	・	・	・	・
	石綿含有保温材等の仕様	使用部位									
・	・										
・	・										
・	・										
・	・										
<p>⑦ 石綿含有成形板等の除去 (6.5.1~6.5.4)</p> <p>1) 処理を行う石綿含有成形板等の仕様及び部位 ・ 下記による ※ 図面による</p> <table border="1"> <thead> <tr> <th>石綿含有成形板等の仕様</th> <th>使用部位</th> </tr> </thead> <tbody> <tr><td>・</td><td>・</td></tr> <tr><td>・</td><td>・</td></tr> <tr><td>・</td><td>・</td></tr> <tr><td>・</td><td>・</td></tr> </tbody> </table> <p>2) 養生等 石綿含有成形板等の除去に伴い、石綿の作業場から外部への飛散防止のため、養生シート等を用いて作業場所の周辺の養生を行う。</p> <p>3) 除去工法 ①原則、手ばらしで行う。やむを得ず切断、破壊等しなければならない場合は、常時湿潤化した状態で作業を行う。ただし、石綿を含有するけい酸カルシウム板第一種は、養生シート等で作業場所の隔離養生（負担不要）を行う。 ②除去した石綿含有成形板等の集積及び積み込みに当たっては、高所より落下しないことその他、粉じんの飛散防止に努める。 ③破砕された石綿含有成形板等は、湿潤化のうえ、丈夫なプラスチック袋に入れる等飛散防止の措置を講ずる。</p> <p>4) 除去した石綿等の保管、運搬、処分等 ①処分は原形のままとし、処分先は監督員の指示による。 ・ 石綿含有石こうボード ※ 埋立処分(管理型最終処分場) ・ 石綿含有せっこうボードを除く石綿含有成形板等 ・ 埋立処分(安定型最終処分場) ・ 中間処理(熔融施設) なお、工事発注後に明らかになったやむをえない事情により、上記の指定によりごたい場合は、監督員と協議すること。 ②除去した石綿含有成形板等を現場に保管する場合は、一定の保管場所を定め、他の廃棄物とを分別して保管するものとし、シートで覆う等飛散防止措置を講ずる。また、保管場所には、石綿等の保管場所であることの表示を行う。 ③石綿含有成形板等の運搬に当たっては、運搬車輛の荷台全体をシート等で覆い、飛散防止に努める。</p> <p>5) 確認及び後片付け ①関係法令等に基づき、石綿等に関する知識を有する者等により、除去が完了したことを確認する。 ②養生シート等の撤去にあたっては、シート等を十分に清掃する。</p>	石綿含有成形板等の仕様	使用部位	・	・	・	・	・	・	・	・	
石綿含有成形板等の仕様	使用部位										
・	・										
・	・										
・	・										
・	・										

<p>⑤ 除去した石綿等の保管、運搬、処分等 ①除去した石綿含有仕上塗材の廃棄物は、耐水性のプラスチック袋等により二重でこん包する。 4) 除去した石綿等の保管、運搬、処分等 6 4) 除去した石綿等の保管、運搬、処分等による。 処分先については、監督員の指示による。 ・ 埋立処分（ ・ 安定型最終処分場 ・ 管理型最終処分場 ） ・ 中間処理（ 熔融施設又は無害化処理施設 ） なお、工事発注後に明らかになったやむをえない事情により、上記の指定によりごたい場合は、監督員と協議すること。 5) 確認及び後片付け ①関係法令等に基づき、石綿等に関する知識を有する者等により、除去が完了したことを確認する。 ②養生シート等の撤去にあたっては、シート等を十分に清掃する。</p>

<p>⑥ 石綿含有成形板等の除去 (6.5.1~6.5.4)</p> <p>1) 処理を行う石綿含有成形板等の仕様及び部位 ・ 下記による ※ 図面による</p> <table border="1"> <thead> <tr> <th>石綿含有成形板等の仕様</th> <th>使用部位</th> </tr> </thead> <tbody> <tr><td>・</td><td>・</td></tr> <tr><td>・</td><td>・</td></tr> <tr><td>・</td><td>・</td></tr> <tr><td>・</td><td>・</td></tr> </tbody> </table> <p>2) 養生等 石綿含有成形板等の除去に伴い、石綿の作業場から外部への飛散防止のため、養生シート等を用いて作業場所の周辺の養生を行う。</p> <p>3) 除去工法 ①原則、手ばらしで行う。やむを得ず切断、破壊等しなければならない場合は、常時湿潤化した状態で作業を行う。ただし、石綿を含有するけい酸カルシウム板第一種は、養生シート等で作業場所の隔離養生（負担不要）を行う。 ②除去した石綿含有成形板等の集積及び積み込みに当たっては、高所より落下しないことその他、粉じんの飛散防止に努める。 ③破砕された石綿含有成形板等は、湿潤化のうえ、丈夫なプラスチック袋に入れる等飛散防止の措置を講ずる。</p> <p>4) 除去した石綿等の保管、運搬、処分等 ①処分は原形のままとし、処分先は監督員の指示による。 ・ 石綿含有石こうボード ※ 埋立処分(管理型最終処分場) ・ 石綿含有せっこうボードを除く石綿含有成形板等 ・ 埋立処分(安定型最終処分場) ・ 中間処理(熔融施設) なお、工事発注後に明らかになったやむをえない事情により、上記の指定によりごたい場合は、監督員と協議すること。 ②除去した石綿含有成形板等を現場に保管する場合は、一定の保管場所を定め、他の廃棄物とを分別して保管するものとし、シートで覆う等飛散防止措置を講ずる。また、保管場所には、石綿等の保管場所であることの表示を行う。 ③石綿含有成形板等の運搬に当たっては、運搬車輛の荷台全体をシート等で覆い、飛散防止に努める。</p> <p>5) 確認及び後片付け ①関係法令等に基づき、石綿等に関する知識を有する者等により、除去が完了したことを確認する。 ②養生シート等の撤去にあたっては、シート等を十分に清掃する。</p>	石綿含有成形板等の仕様	使用部位	・	・	・	・	・	・	・	・
石綿含有成形板等の仕様	使用部位									
・	・									
・	・									
・	・									
・	・									


<p>⑦ 石綿含有仕上塗材（下地調整塗材含む）の除去</p> <p>1) 処理を行う石綿含有仕上塗材（下地調整塗材含む）の仕様及び部位 ・ 下記による ※ 図面による</p> <table border="1"> <thead> <tr> <th>石綿含有仕上塗材の仕様</th> <th>使用部位</th> </tr> </thead> <tbody> <tr><td>・</td><td>・</td></tr> <tr><td>・</td><td>・</td></tr> <tr><td>・</td><td>・</td></tr> <tr><td>・</td><td>・</td></tr> </tbody> </table> <p>2) 養生等 電気グラインダー等の電動工具により除去を行う場合は、石綿の作業場から外部への飛散防止のため、養生シート等を用いて隔離養生（負担不要）を行う。</p> <p>3) 除去工法（ 施工場所： ※ 図示 ） ①石綿含有仕上塗材の除去は、高圧水洗工法や剥離剤を用いる工法等により、湿潤化した状態で行う。 ②電気グラインダー等の電動工具により除去を行う場合は、除去する石綿含有仕上塗材を常時湿潤</p>	石綿含有仕上塗材の仕様	使用部位	・	・	・	・	・	・	・	・
石綿含有仕上塗材の仕様	使用部位									
・	・									
・	・									
・	・									
・	・									

工事名	福田浄水場管理棟7A ^ア 剥離除去工事		
工事場所	福山市芦田町地内		
図面	管理棟 付近見取り配置図		
図面番号	3	縮尺	1:100
福山市上下水道局			

設計年月 : 2024年 4月


工事概要 詳細は各図面に依る

7A ^ア 剥離除去工事	アスベスト除去	コンプレッサー室 1箇所

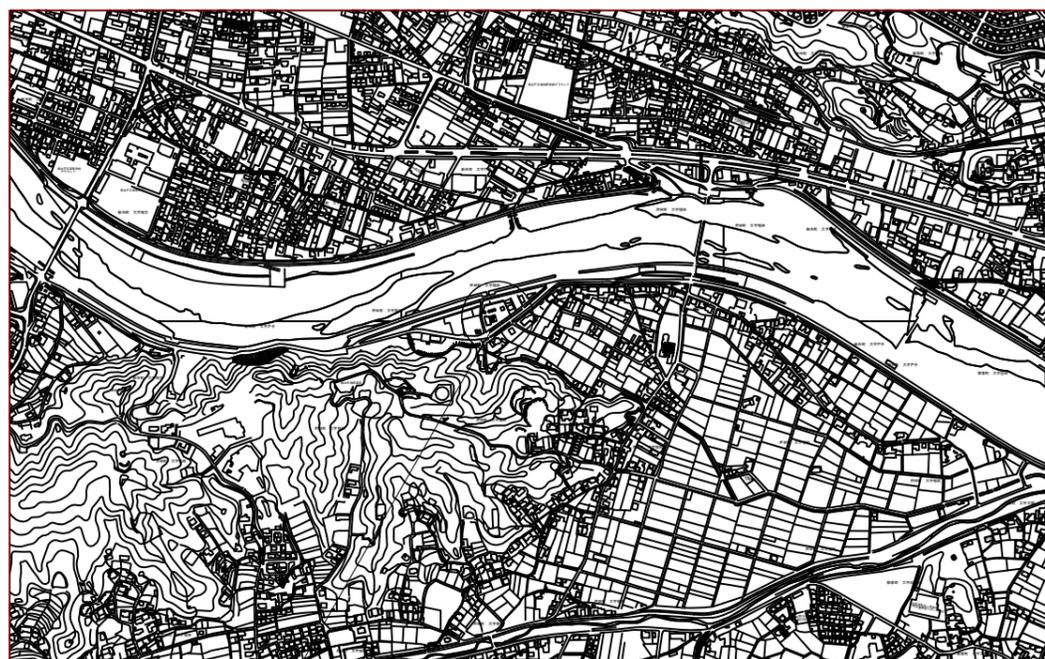

福田浄水場 工事か所

付近見取図 1:5000


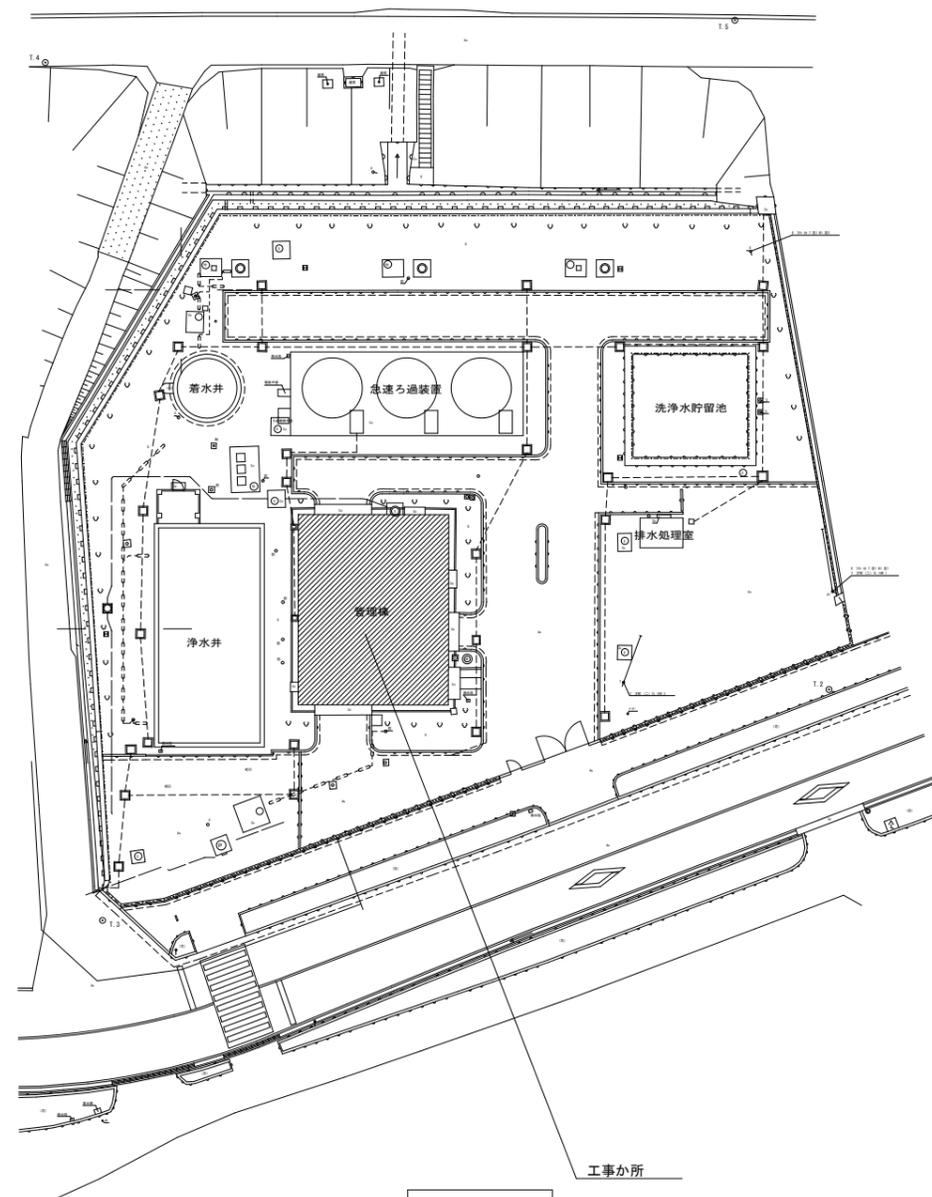


工事か所


配置図 1:300

工事名	福田浄水場管理棟アスベスト除去工事		
工事場所	福山市戸田町地内		
図面	管理棟 平面図 天井伏図 1階展開図		
図面番号	4	縮尺	1:100
福山市上下水道局			



設計年月 : 2024年 4月

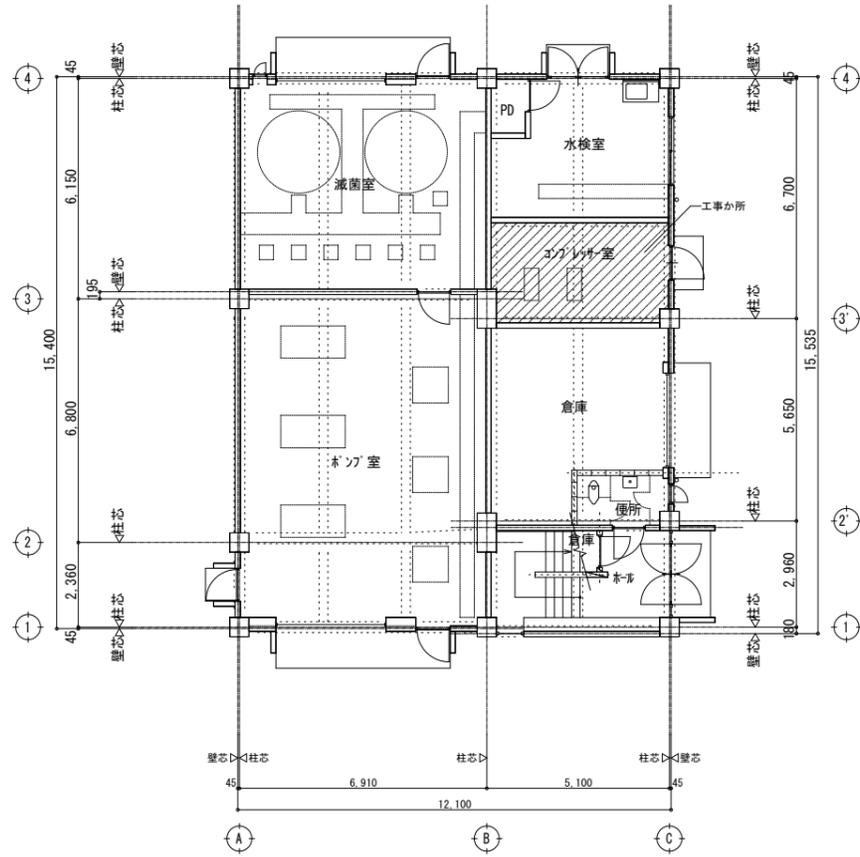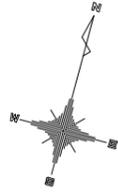



1階平面図 S:1/100

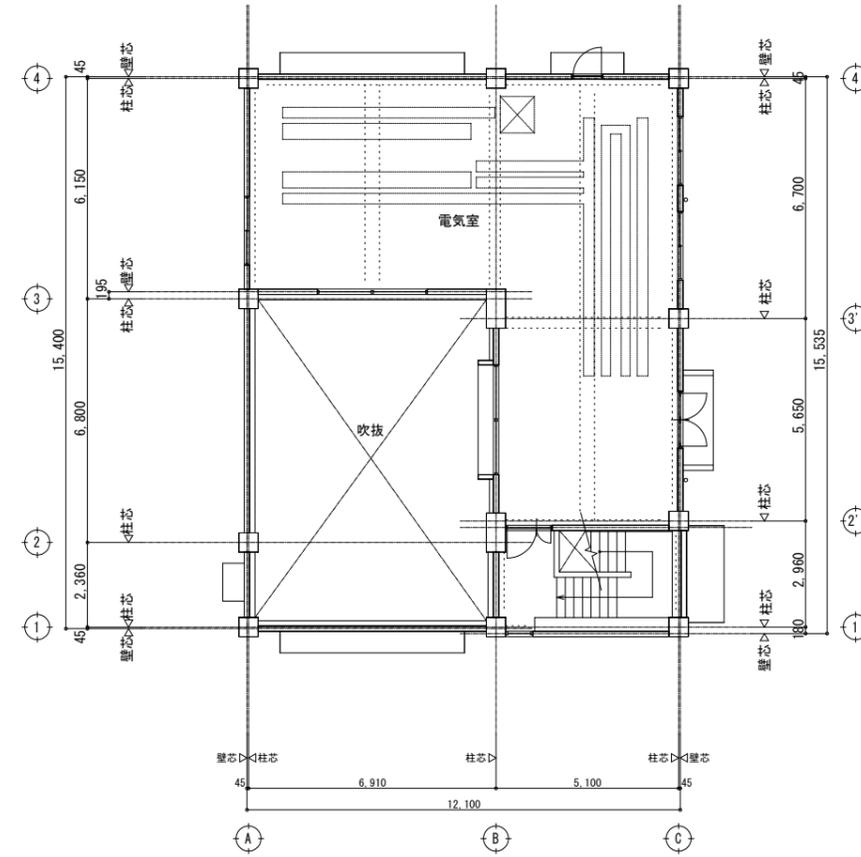

2階平面図 S:1/100

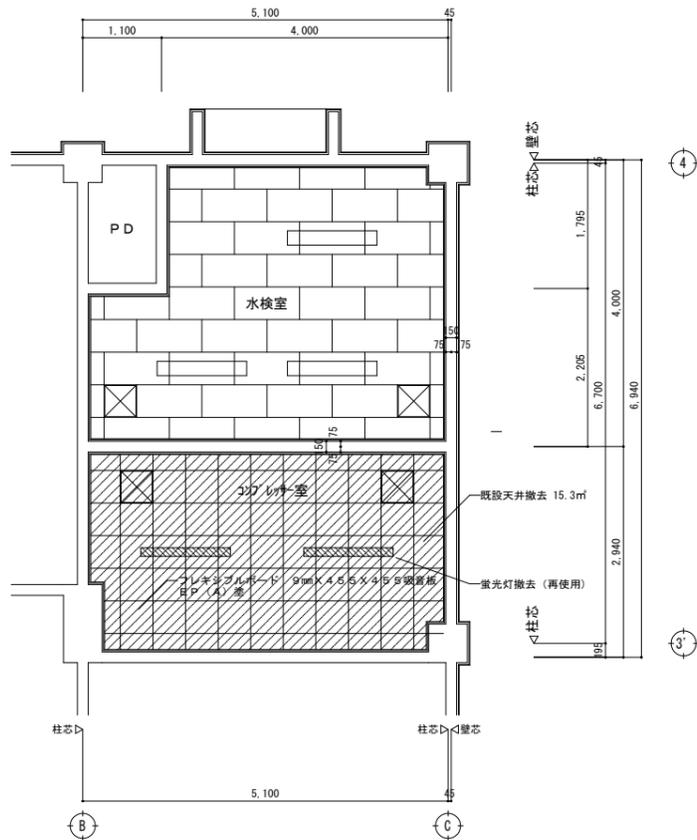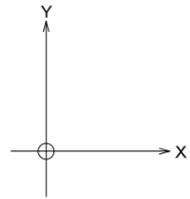


1階天井伏図 S:1/50

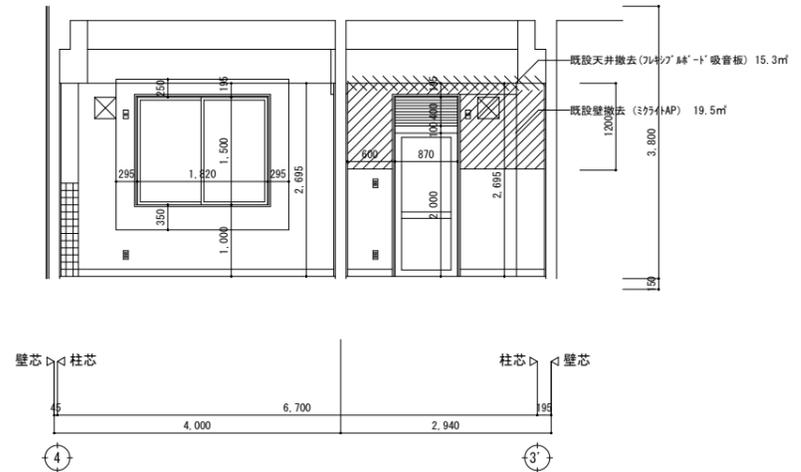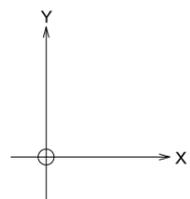


1階展開図 S:1/50


既存及び撤去

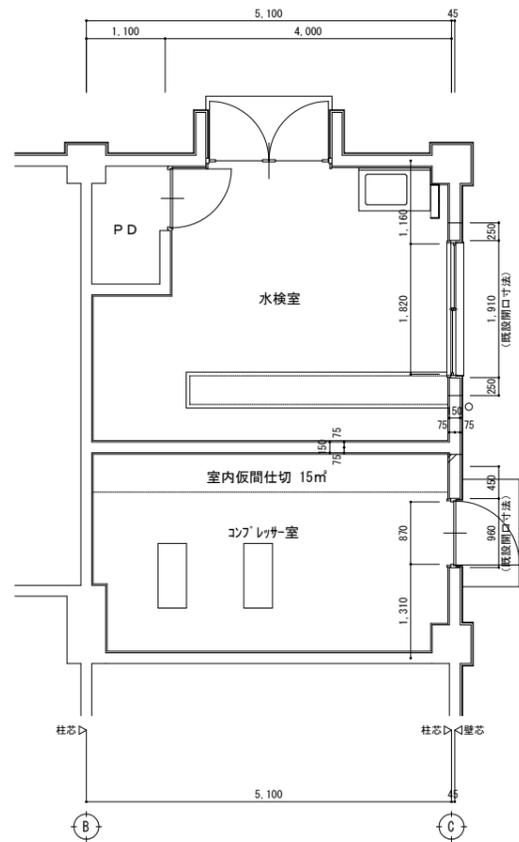

1階平面詳細図 (改修前) S:1/50

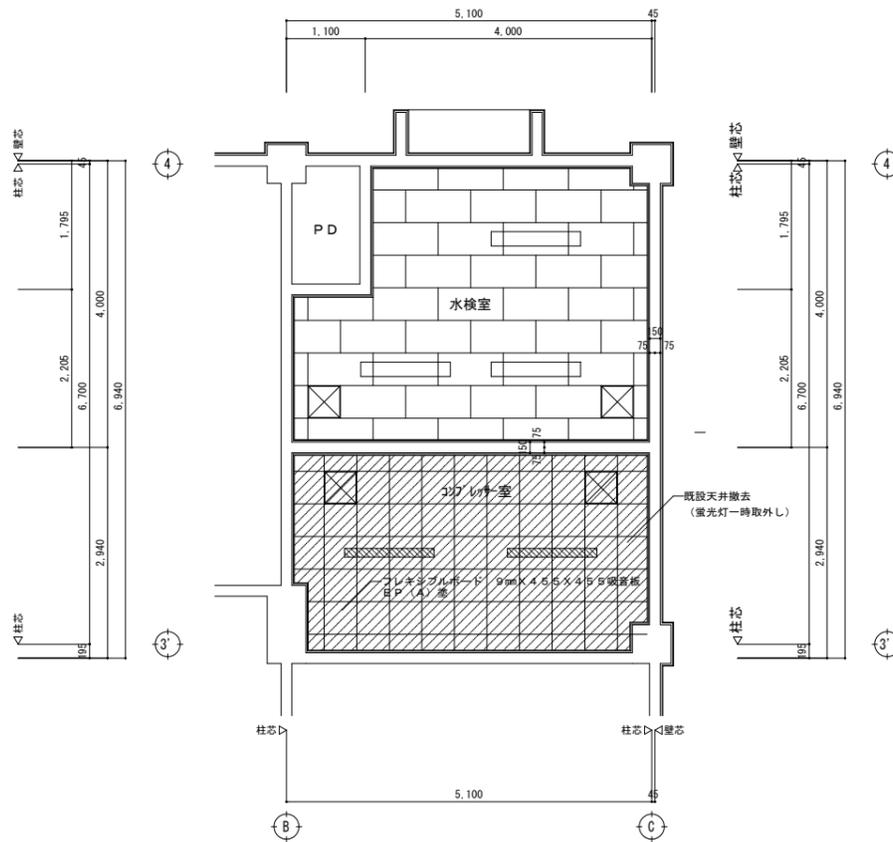


1階天井伏図 (改修前) S:1/50

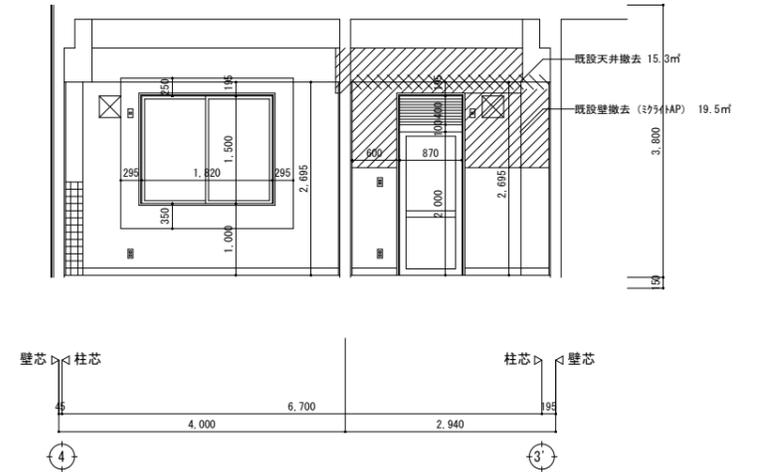


1階展開図 (改修前) S:1/50

改修後

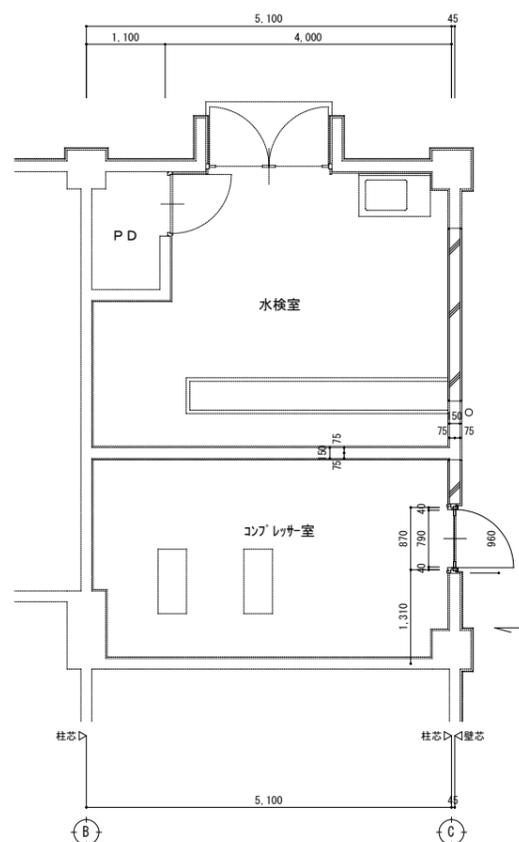

1階平面詳細図 (改修後) S:1/50

改修部分

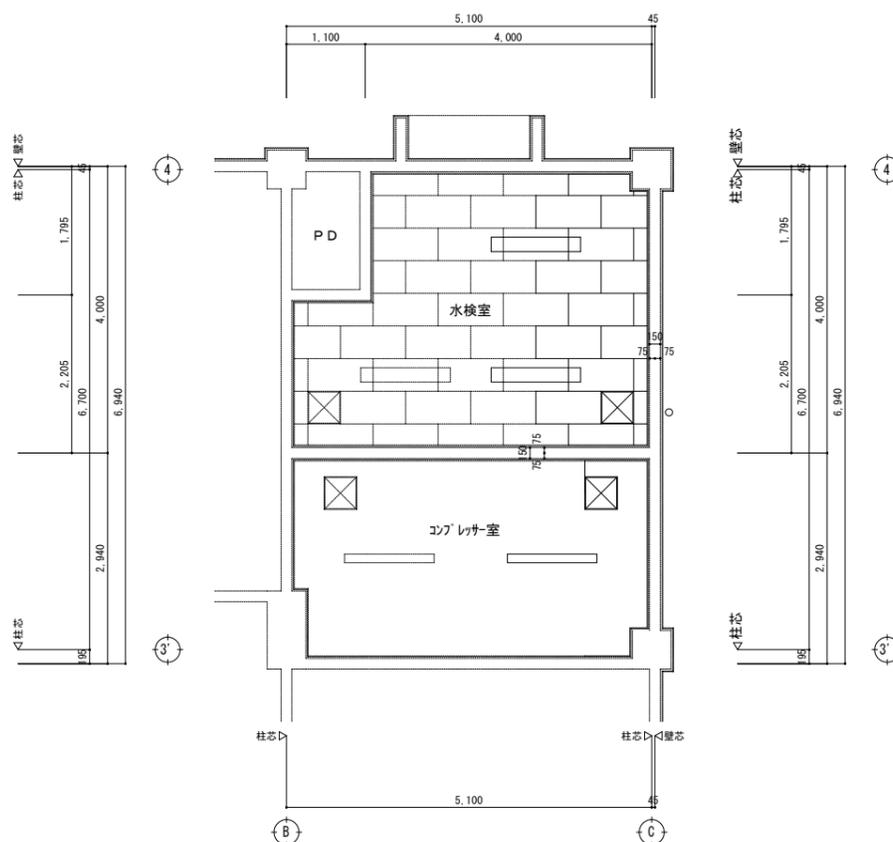

1階天井伏図 (改修後) S:1/50

工事名	福田浄水場管理棟アスベスト除去工事		
工事場所	福山市芦田町地内		
図面	管理棟 平面詳細図・展開図・天井伏図		
図面番号	5	縮尺	1:50
福山市上下水道局			
設計年月 : 2024年 4月			

参考数量書

§ 工事名称 福田浄水場管理棟アスベスト除去工事

§ 工事場所 福山市芦田町地内

特記事項

- 1 この数量書は、福山市建設工事請負契約約款第1条に定める「設計図書」ではなく参考数量です。従って、契約後の変更等を含意するものではありません。
- 2 数量の算出は次の基準によっています。
※ 「建築数量積算基準・同解説」(建築工事建築数量積算研究会制定)

工事名称 福田浄水場管理棟アスベスト除去工事

工事場所 福山市芦田町地内

【設計概要】

管理棟アスベスト除去工 一式

管理棟アスベスト除去		アスベスト除去		内部 コンプレッサ室		
名 称	摘 要	数 量	単 位	単 価	金 額	備 考
壁ミクライト撤去費	薬品散布含む	19.5	m ²			
床養生	ブラシート2重0.15mm以上	19.3	m ²			
壁養生	ブラシート1重0.1mm以上	20	m ²			
セキョリハウス設置・撤去	木組外部屋根付き	1	式			
保護具・消耗品	マスク・衣類	1	式			
清掃作業費	真空掃除機使用	15.3	m ²			
資材運搬費		1	式			
機械損料(HEPAフィルター含む)	負圧機 30m3/分	1	台			
機械損料(HEPAフィルター含む)	エアシャワー	1	台			
機械損料(HEPAフィルター含む)	真空掃除機	1	台			
アスベスト処分費		1	m ³			
保護具		0.5	m ³			
特別産業廃棄物運搬費	福山市～岡山県	1	車			
施工計画書・各所届出		1	式			
現場内写真撮影費	特化物講習受講者	1	式			
天井フレキシブルボード撤去・積込		15.3	m ²			
環境測定基本料		1	回			
環境測定地点敷地境界2点	前・中・後(3回)	6	則点			
負圧機出口	前・中・後(3回)	3	則点			
作業内部	前・中・後(3回)	3	則点			

